

INWESTOR:

**Gminna Biblioteka Publiczna w Mszanie
44-325 Mszana, ul. Mickiewicza 92**

OBIEKT:

**Projekt przebudowy i zmiany sposobu użytkowania części
przyziemia Zespołu Szkół w Gogołowej na pomieszczenia
Gminnej Biblioteki Publicznej**

PROJEKT BUDOWLANY

instalacji wod-kan, c.o. i wentylacji

PROJEKTOWAŁ:

inż. Ł. Łukoszek

SPRAWDZIŁ:

mgr inż. K. Lachowicz

grudzień 2011 r.

TECZKA ZAWIERA

1. Opis techniczny	str. nr 3 – 7
2. Informacja BIOZ	str. nr 8 - 9
3. Oświadczenie projektantów	str. nr 10
4. Uprawnienia projektantów	str. nr 11
5. Zaświadczenie z OJIB	str. nr 12
6. Warunki przebudowy przyłącza wody z PWiK	str. nr 13
7. Mapa zasadnicza	str. nr 14

RYSUNKI

- Projekt zagospodarowania terenu	rys. nr 1
- Rzut parteru – wod. – kan.	rys. nr 2
- Rozwinięcie inst. wod. – kan.	rys. nr 3
- Rzut parteru – c.o.	rys. nr 4
- Rozwinięcie instalacji c.o.	rys. nr 5
- Rzut parteru - wentylacja	rys. nr 6

Radlin , 10.12.2011r.

.....
(imię i nazwisko projektanta)

.....
(miejsowość, data)

OŚWIADCZENIE

Zgodnie z art. 20 ust. 4 ustawy Prawo Budowlane (Dz. U. nr 207 z 2003 r. poz. 2016 ze zmianami) oświadczam, że projekt budowlany :

instalacji wod. – kan. , c.o. i wentylacji mechanicznej
(nazwa inwestycji)

Przebudowa i zmiana sposobu użytkowania Zespołu Szkół na Bibliotekę
- Gogołowa ul. Wiejska 89 , dz. nr 505

.....
(adres budowy)

Gminna Biblioteka Publiczna
wykonany dla.....
(nazwa inwestora)


44 – 325 Mszana ul. Mickiewicza 92

.....
(adres inwestora)

został sporządzony zgodnie z obowiązującymi przepisami oraz zasadami
wiedzy technicznej.

.....
(podpis projektanta)

.....
(podpis projektanta)

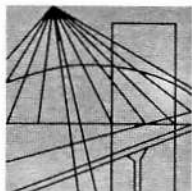

Ś L Ą S K A
O K R Ę G O W A
I Z B A
I N Ż Y N I E R Ó W
B U D O W N I C T W A

Katowice, 10 stycznia 2011 r.


Pani/Pan **Krzysztof Lachowicz**
ul. Kard. B.Kominka 126 A
44-310 Radlin

ZAŚWIADCZENIE

Pani/Pan **Lachowicz Krzysztof**
jest członkiem Śląskiej Okręgowej Izby Inżynierów
Budownictwa o numerze ewidencyjnym **SLK/IS/2964/05**
i posiada wymagane ubezpieczenie od odpowiedzialności
cywilnej.

Niniejsze zaświadczenie jest ważne do dnia 31.01.2012 r.

WICEPREZES ZARZĄDZĄCY
Stowarzyszenia Okręgowej Izby
Inżynierów Budownictwa
Dorota Przybyła
mgr inż. Dorota Przybyła

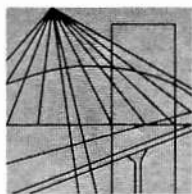

Ś L Ą S K A
O K R Ę G O W A
I Z B A
I N Ż Y N I E R Ó W
B U D O W N I C T W A

Katowice, 15 grudnia 2010 r.

Pani/Pan **Łucjan Łukoszek**
ul. Spacerowa 17A
44-310 Radlin

ZAŚWIADCZENIE

Pani/Pan **Łukoszek Łucjan**

jest członkiem Śląskiej Okręgowej Izby Inżynierów

Budownictwa o numerze ewidencyjnym **SLK/BO/2527/01**

i posiada wymagane ubezpieczenie od odpowiedzialności
cywilnej.

Niniejsze zaświadczenie jest ważne do dnia 31.12.2011 r.

WICEPRZEWODNICZĄCY RADY
Śląskiej Okręgowej Izby
Inżynierów Budownictwa

mgr inż. Stefan Czarniecki

Nr ewid. 519/79

STWIERDZENIE PRZYGOTOWANIA ZAWODOWEGO
DO PEŁNIENIA SAMODZIELNYCH FUNKCJI TECHNICZNYCH W BUDOWNICTWIE

Na podstawie § 2 ust.1 pkt 1, § 4 ust.2, § 7
i § 13 ust. 1 pkt.4 lit.a,b, rozporządzenia Ministra Gospodarki Terenowej i Ochrony
Środowiska z dnia 20 lutego 1975 r. w sprawie samodzielnych funkcji technicznych w bu-
downictwie (Dz. U. Nr 8, poz. 46) stwierdza się, że:

Obywatel ŁUKOSZEK ŁUCJAN

inżynier budownictwa lądowego

urodzony dnia 14 sierpnia 1951 r. w Wodzisławiu Śl.

posiada przygotowanie zawodowe upoważniające do wykonywania samodzielnej funkcji

projektanta

w specjalności instalacyjno-inżynieryjnej w zakresie sieci
sanitarnych z ograniczeniem do sieci wodociągowo-
kanalizacyjnych, oraz w zakresie instalacji
sanitarnych

Obywatel ŁUKOSZEK ŁUCJAN jest upoważniony do:


- 1/ sporządzania projektów sieci wodociągowych, kanalizacyjnych,
- 2/ sporządzania projektów instalacji sanitarnych,
- 3/ w budownictwie osób fizycznych - do kierowania, nadzorowania
i kontrolowania budowy, kierowania i kontrolowania
wytwarzania konstrukcyjnych elementów budowlanych oraz
oceniań i badania stanu technicznego sieci wodociągowych,
kanalizacyjnych,

4/ w budownictwie osób fizycznych - do kierowania, nadzorowania i kontrolowania budowy, kierowania i kontrolowania wytwarzania konstrukcyjnych elementów instalacji oraz oceniania i badania stanu technicznego instalacji sanitarnych.



z up. Wojewody

mgr inż. Stanisław Marszałek
Zastępca Dyrektora
działu Nadzoru Budowlanego

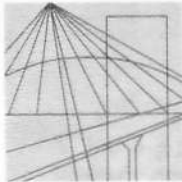

Ś L Ą S K A
O K R Ę G O W A
I Z B A
I N Ż Y N I E R Ó W
B U D O W N I C T W A

SLK/OKK/7131/0476/04

Katowice, dnia 29 listopada 2004 r.

DECYZJA

Na podstawie art. 24 ust. 1 pkt 2 ustawy z dnia 15 grudnia 2000 r. o samorządach zawodowych architektów, inżynierów budownictwa oraz urbanistów (Dz.U. z 2001 r. Nr 5, poz. 42 z późn. zm.), art. 13 ust. 1 pkt 1, art. 14 ust. 1 pkt 4 ustawy z dnia 7 lipca 1994 r. Prawo budowlane (Dz.U. z 2000 r. Nr 106, poz. 1126 z późn. zm.) oraz § 9 ust. 1 rozporządzenia Ministra Gospodarki Przestrzennej i Budownictwa z dnia 30 grudnia 1994 r. w sprawie samodzielnych funkcji technicznych w budownictwie (Dz.U. z 1995 r. Nr 8, poz. 38, z późn. zm.) w związku z art. 104 Kodeksu postępowania administracyjnego (Dz.U. z 2000 r. Nr 98, poz. 1071 z późn. zm.)

Okręgowa Komisja Kwalifikacyjna Śl.OIIB n a d a j e

Panu(i) Krzysztofowi Lachowicz

Mgr inż. inżynierii środowiska
ur. dnia 28-06-1975 w Gliwicach

UPRAWNIENIA BUDOWLANE numer ewidencyjny SLK/0476/POOS/04

**do projektowania bez ograniczeń
w specjalności instalacyjnej w zakresie sieci, instalacji i urządzeń ciepłych,
wentylacyjnych, gazowych, wodociągowych i kanalizacyjnych**

UZASADNIENIE

Okręgowa Komisja Kwalifikacyjna Śląskiej Okręgowej Izby Inżynierów Budownictwa w Katowicach na podstawie protokołów z postępowania kwalifikacyjnego oraz z przeprowadzonego egzaminu, uchwałą Nr 14/04 z dnia 29 listopada 2004 r. stwierdziła, że Pan(i) **Krzysztof Lachowicz** posiada wymagane prawem: wykształcenie i praktykę zawodową oraz uzyskał(a) pozytywny wynik egzaminu - konieczne do uzyskania uprawnień budowlanych **do projektowania bez ograniczeń** w specjalności **instalacyjnej w zakresie sieci, instalacji i urządzeń ciepłych, wentylacyjnych, gazowych, wodociągowych i kanalizacyjnych**.

Szczegółowy zakres uprawnień jest określony na odwrocie niniejszej decyzji.

Pouczenie

1. Zgodnie z art. 12 ust. 7 w/w ustawy Prawo budowlane – podstawę do wykonywania samodzielnych funkcji technicznych w budownictwie stanowi wpis do centralnego rejestru Głównego Inspektora Nadzoru Budowlanego oraz wpis na listę członków właściwej izby samorządu zawodowego.
2. Od niniejszej decyzji służy odwołanie do Krajowej Komisji Kwalifikacyjnej Polskiej Izby Inżynierów Budownictwa w Warszawie, za pośrednictwem Okręgowej Komisji Kwalifikacyjnej Śl.OIIB w Katowicach w terminie 14 dni od dnia jej doręczenia.

PRZEWODNICZĄCY
OKRĘGOWEJ KOMISJI KWALIFIKACYJNEJ
ŚLĄSKIEJ OKRĘGOWEJ IZBY INŻYNIERÓW BUDOWNICTWA

mgr inż. Zbigniew Dzierzewicz



PRZEWODNICZĄCY RADY
ŚLĄSKIEJ OKRĘGOWEJ IZBY INŻYNIERÓW BUDOWNICTWA

mgr inż. Stefan Czarniecki

z a k r e s:

- I. Na podstawie art. 12 ust. 1 pkt 1 i art. 13 ust. 4 Prawa budowlanego w związku z § 4 ust. 2 rozporządzenia MGPIB z dnia 30 grudnia 1994 r. w sprawie samodzielnych funkcji technicznych w budownictwie **Pan(i) Krzysztof Lachowicz** jest upoważniony(a) w specjalności **instalacyjnej w zakresie sieci, instalacji i urządzeń cieplnych, wentylacyjnych, gazowych, wodociągowych i kanalizacyjnych** do:
- projektowania, sprawdzania projektów budowlanych w specjalności objętej niniejszymi uprawnieniami i sprawowania nadzoru autorskiego,
 - sprawowania kontroli technicznej utrzymania obiektów budowlanych z zastrzeżeniem art. 62 ust. 5 ustawy
- bez ograniczeń.**

Niniejsze uprawnienia, na podstawie § 4 ust. 4 rozporządzenia MGPIB z dnia 30 grudnia 1994 r. w sprawie samodzielnych funkcji technicznych w budownictwie, stanowią podstawę do sporządzania projektów zagospodarowania działki i terenu w w/w specjalności, jeżeli całość problematyki jest przedstawiona w projekcie zagospodarowania działki lub terenu – zgodnie z art. 34 ust. 3b.


w y ł ą c z e n i a:


- II. Niniejsze uprawnienia, zgodnie z § 2 powołanego na wstępie rozporządzenia, nie obejmują działalności zawodowej w zakresie projektowania i budowy:
- instalacji urządzeń technicznych służących do utrzymania ruchu i transportu kolejowego,
 - urządzeń transportowych linowych i linowo-terenowych służących do publicznego przewozu osób w celach turystyczno-sportowych.

Otrzymują:

1. Pan(i) Krzysztof Lachowicz
Zubrzyckiego 8/9
44-100 Gliwice
2. Okręgowa Rada Izby
3. Główny Inspektor
Nadzoru Budowlanego
4. a/a

PRZEWODNICZĄCY
OKRĘGOWEJ KOMISJI KWALIFIKACYJNEJ
BOKSUL OKRĘGOWEJ ZBY INŻYNIERÓW BUDOWNICTWA

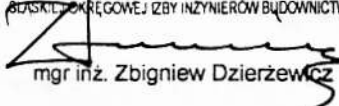
mgr inż. Zbigniew Dzierzewicz

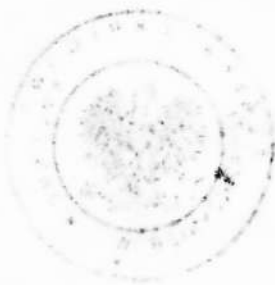

OPIS TECHNICZNY
do projektu budowlanego instalacji wod. – kan. , c.o. i wentylacji dla
adaptacji części Z.Sz. na Pomieszczenia Gminnej Biblioteki
Publicznej w Gogołowej

1. Dane ogólne

1.1. Podstawa opracowania

- zlecenie Inwestora
- podkłady architektoniczno – budowlane
- wizja w terenie
- uzgodnienia z P.W.i K. – Wodzisław
- obowiązujące normy

1.2. Zakres opracowania

Zakres opracowania obejmuje projekt budowlany instalacji wod. – kan. , c.o. i wentylacji dla adaptowanych na Pomieszczenia Gminnej Biblioteki Publicznej w Gogołowej.

1.3. Charakterystyka inwestycji

Projektowane przedsięwzięcie ma na celu przebudowę i adaptację cz. przyziemia Zespołu Szkół w Gogołowej na pomieszczenia Gminnej Biblioteki Publicznej. Projektuje się zmianę funkcji pom. gospodarczego i części kotłowni na Pomieszczenia biblioteki. Po zmniejszeniu wielkości kotłowni gazowej kotłownia będzie spełniać wymogi kubaturowe i zagadnienia BHP i p. poż.

2. Część szczegółowa

2.1. Instalacja wod. – kan.

Przyłącze wody do obiektu szkoły – przebudowa

W związku z adaptacją pomieszczeń gospodarczych na bibliotekę należy dokonać przebudowy przyłącza wody i licznika. W uzgodnieniu z PWiK – Wodzisław Śl. (patrz pismo) należy dokonać przełożenia przyłącza wody do pomieszczenia halu. Przekładki przyłącza wody PE \varnothing 90 dokona PWiK na zlecenie inwestora . Trasę przyłącza wody pokazano na planie zagospodarowania . Przyłącze wody wykonać z rur PE HD \varnothing 90 SDR 17 kl. 100 PN łączonych przez zgrzewanie elektrooporowe. Włączenie należy do istniejącego wodociągu \varnothing 110 przez założenie mufy redukcyjnej.

Głębokość ułożenia wodociągu 1,5 m na podsypce piaskowej gr. 15 cm i obsypce gr. 20 cm. Do pomiaru wody na cele socjal. – gospod. i p.poż.

(2 hydranty \varnothing 52) należy zabudować wodomierz sprzężony DN 50/2,5 wraz z zaworami odcinającymi DN 80 kulowymi. Za wodomierzem zabudować zawór antyskażeniowy typu BA – DN – 80 oraz filtr skośny DN 80. Na odgałęzieniu do wody dla celów socjalno – bytowych zabudować Zawór p.poż.

pierwszeństwa – DN – 40.

Zawór pierwszeństwa ustawić na ciśnienie $p_n = 3,0$ at.

Przepięcia do instalacji wody socjalnej i wody p.poż. do istn. układu wodne w szkole wykonać w korytarzu biblioteki i kotłowni wg rzutu parteru.

Przewody wykonać :

a) dla celów socjalnych z PP – R

b) dla celów p.poż. z rur stalowych ocynkowanych

Przewody wody zaizolować otuliną gr. 6 mm , prowadzić pod stropem piwnic i obudować płytą GKF – 12,5 łącznie z rurami c.o. Istniejącą instalację zasilającą pom. gospodarczego zdemontować . Wodomierz obudować szafką metalową 0,4 x 1,2 x 1,2 [m]

Instalacja wody do biblioteki

Woda do biblioteki doprowadzona będzie z istniejącej instalacji wody.

Na odgałęzieniu zabudować wodomierz skrzydełkowy DN – 15 z zaworami DN – 20 . Instalację wody zimnej wykonać z rur PP – R i prowadzić w posadzce. Woda ciepła przygotowywana będzie lokalnie w podgrzewaczu pojemnościowym OW – 10 eklektycznym.

Przewody wody ciepłej wykonać z rur PP – R – PN 20 do ciepłej wody = 70°C (z wkładką aluminiową) , rury prowadzić w posadzce i zaizolować otuliną z pianki poliuretanowej gr. 6 mm.

Przybory sanitarne – standardowe , fajansowe , koloru białego, zlew żeliwny emaliowany , baterie stojące jednouchwytowe.

2.2. Instalacja c.o.

Projektuje się doprowadzenie instalacji c.o. do nowoprojektowanych grzejników w bibliotece. Podłączenia należy dokonać do poziomej instalacji c.o. biegnącej w korytarzu którego średnicę należy wymienić z $\varnothing 25$ na $\varnothing 32$ (stal).

Podłączenia i wymianę rur w korytarzu wykonać z rur stalowych czarnych , zaś podejście do grzejników w bibliotece wykonać z rur miedzianych .

Rury c.o. w korytarzu prowadzić pod stropem , zaś podejścia w bibliotece wykonać w posadzce . Rury c.o. pod stropem zaizolować otuliną gr. 20 mm , zaś posadzce otuliną gr. 6 mm.

Grzejniki – zaprojektowano grzejniki płytowe np. firmy VNH wyposażone w zawory termostacyjne DN $\varnothing 15$ z głowicami termostacyjnymi $\varnothing 15$ oraz zawory na powrocie gałązki .

Doprowadzenie c.o. do kurtyny

Projektuje się doprowadzenie c.o. do kurtyny powietrznej o mocy 7,0 kW np.

DEFENDER – 150 HW przewodami miedzianymi 2 x $\varnothing 22$ z rur miedzianych.

Podłączenia dokonać na rozdzielaczach w kotłowni . Istniejąca kotłownia gazowa po zmniejszonej kubaturze spełni wymogi max. obciążenia cieplnego.

2.3. Wentylacja

W pomieszczeniach biblioteki przewidziano wentylację nawiewno – wywiewną o krotności : 2 w/h nawiew i 3 w/h wywiew. Nawiew realizowany będzie kanałem $\varnothing 160$ typu „Z” , wywiew wentylatorem TD 500/160 i układem kanałów. Dla Pomieszczenia w.c. i socjalnego przewidziano wywiew wentylatorem TD 160/100 oraz układem kanałowym. Kanały wykonać z rur blaszanych typu SPIRO.

Nawiew powietrza przez kratki u dołu drzwi – 220 cm².

2.4. Kanalizacja sanitarna

Ścieki sanitarne z pomieszczenia w.c. i socjalnego odprowadzone będą do istn. kanalizacji w budynku (podłączenie w kotłowni) .

Kanalizację wykonać z rur PVC – U kielichowych . Należy dokonać odpowietrzenia pionem $\varnothing 110$ nad dach poprzez wymianę istn. $\varnothing 50$ (w klasie na piętrze) .

Odwodnienie z wód deszczowych wejścia do kotłowni

Przed wejściem do kotłowni zaprojektowano wpust uliczny z osadnikiem z rur betonowych $\varnothing 500$ z kratą żeliwną typu ulicznego. Odprowadzenie wód do istn. studzienki kan. deszczowej przewodem PVC $\varnothing 160$.

inż. Ł. Łukoszek

OBLICZENIA WENTYLACJI

1. Biblioteka $V = 141 \text{ m}^3$

Nawiew – $V_n = 2 \text{ w/h} \times 141 = 282 \text{ m}^3/\text{h}$ – przyjęto kanał bl. typu „Z” $\varnothing 160$

Wywiew – $V_w = 3 \times 141 = 423 \text{ m}^3/\text{h}$ – przyjęto wentylator TD 500/160

2. Pomieszczenie socjalne + w.c. $V = 18 \text{ m}^3$

$V_n = 2 \times 18 = 36 \text{ m}^3/\text{h}$ – kratka nawiewna

$V_w = 3 \times 18 = 54 \text{ m}^3/\text{h}$

Razem = $90 \text{ m}^3/\text{h}$ – przyjęto wentylator TD 160/100

ZESTAWIENIE URZĄDZEŃ WENTYLACYJNYCH

ZN-1	Kanał PVC \varnothing 160 , h = 2,5 m z czerpnią \varnothing 160 i kratką z zaluzją \varnothing 160	1 kpl
ZW-2	Wentylator kanałowy TD 160/100	1 szt
	Kanał SPIRO \varnothing 100 blaszany	3 m
	Anemostat \varnothing 100 wywiewny	2 szt
ZW-1	Wentylator kanałowy TD 500/160	1 szt
	Kanał bl. SPIRO \varnothing 200	9 m
	Kanał bl. SPIRO \varnothing 125	2 m
	Tłumik DN 200	1 szt
	Anemostat \varnothing 100	5 szt
	Rura wywiewna \varnothing 200/110	1 szt
	Kanał bl. SPIRO \varnothing 160	3 m

Województwo : śląskie
Powiat : wodzisławski
Gmina : Mszana

Obręb : Gogołowa
Zbiór mapy : 1
Godło mapy 2000: 6..123.26.02.4
SG-ROW :-50-24-(13-a)
:-50-24-(8-c)

MAPA ZASADNICZA SKALA 1:500

(MAPA MOŻE SŁUŻYĆ DO CELÓW PROJEKTOWYCH)

Ks.rob.: 86/2011
K.E.R.G.: 779-60/2011

Sporządzono : Kolorem zielonym wkreślono granice działek
Gaszowice Kolorem różowym wkreślono zakres opracowania
Dnia 05-12-2011 r

Uwaga : nie wyklucza się istnienia w terenie instalacji podziemnych nie zgłoszonych do powykonawczej inwentaryzacji geodezyjnej .

: kopię mapy zasadniczej w skali 1:500 pozyskano poprzez mechaniczne powiększenie matrycy mapy w skali 1:1000 .

: granice działek częściowo wniesiono na podstawie mapy ewidencyjnej


: kolorem fioletowym wkreślono linie z planu zagospodarowania przestrzennego


"BIURO MIERNICZE - Daniel Pielak"
44-283 Gaszowice ul. Rydułtowska 1
NIP 647-21-10-125 Regon 270791536

GEODETA

GEODETA UPRAWNIONY
Nr upr 16359
Alina Kustos

STAROSTA WODZISŁAWSKI	
Powiatowy Ośrodek Dokumentacji Geodezyjnej i Kartograficznej w Wodzisławiu Śląskim	
W obszarze oznaczonym linia	
potwierdzono w terenie aktualność treści mapy zasadniczej	
Dokumenty potwierdzające aktualność mapy przyjęto	
do zasobu w dniu	2011 - 12 - 0 8
Izawiać o zmianach pod nr	779-60/m
Niniejsza mapa może służyć do celów projektowych	
Projektowane obiekty budowlane wymagające pozwolenia na	
budowę podlegają wytyczeniu i inwentaryzacji powyższej	
przez jednostkę uprawnioną do wykonywania prac geodezyjnych	
z up. STAROSTY	
2011 - 12 - 0 8	
Wodzisław Śląski, dnia	(imię i nazwisko) <i>Czesław Radecki</i>
GEODETA	

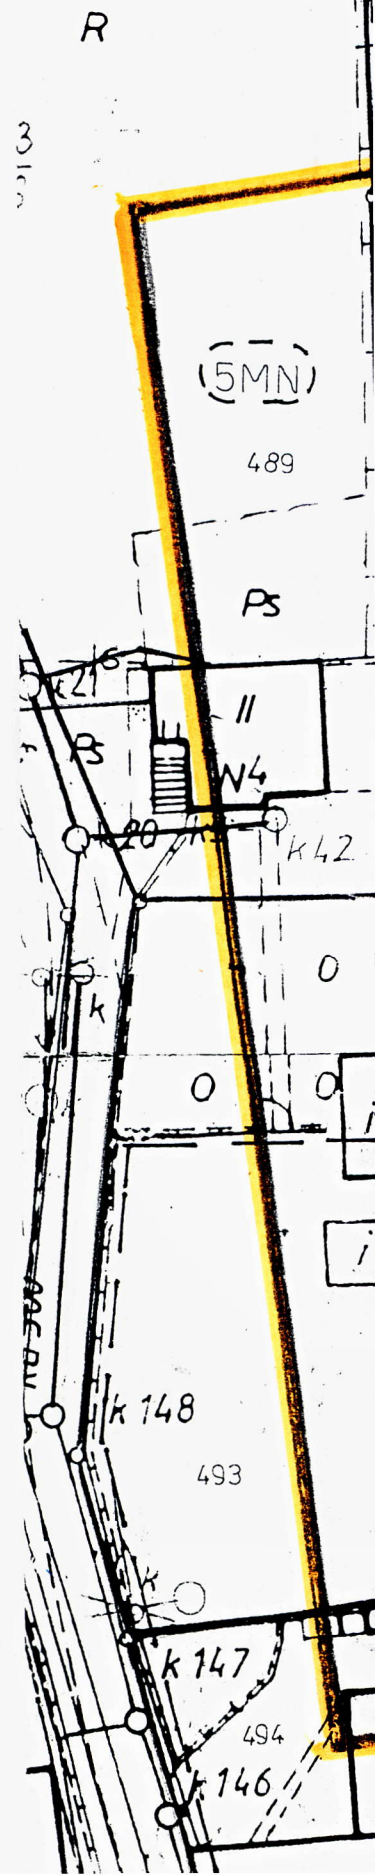

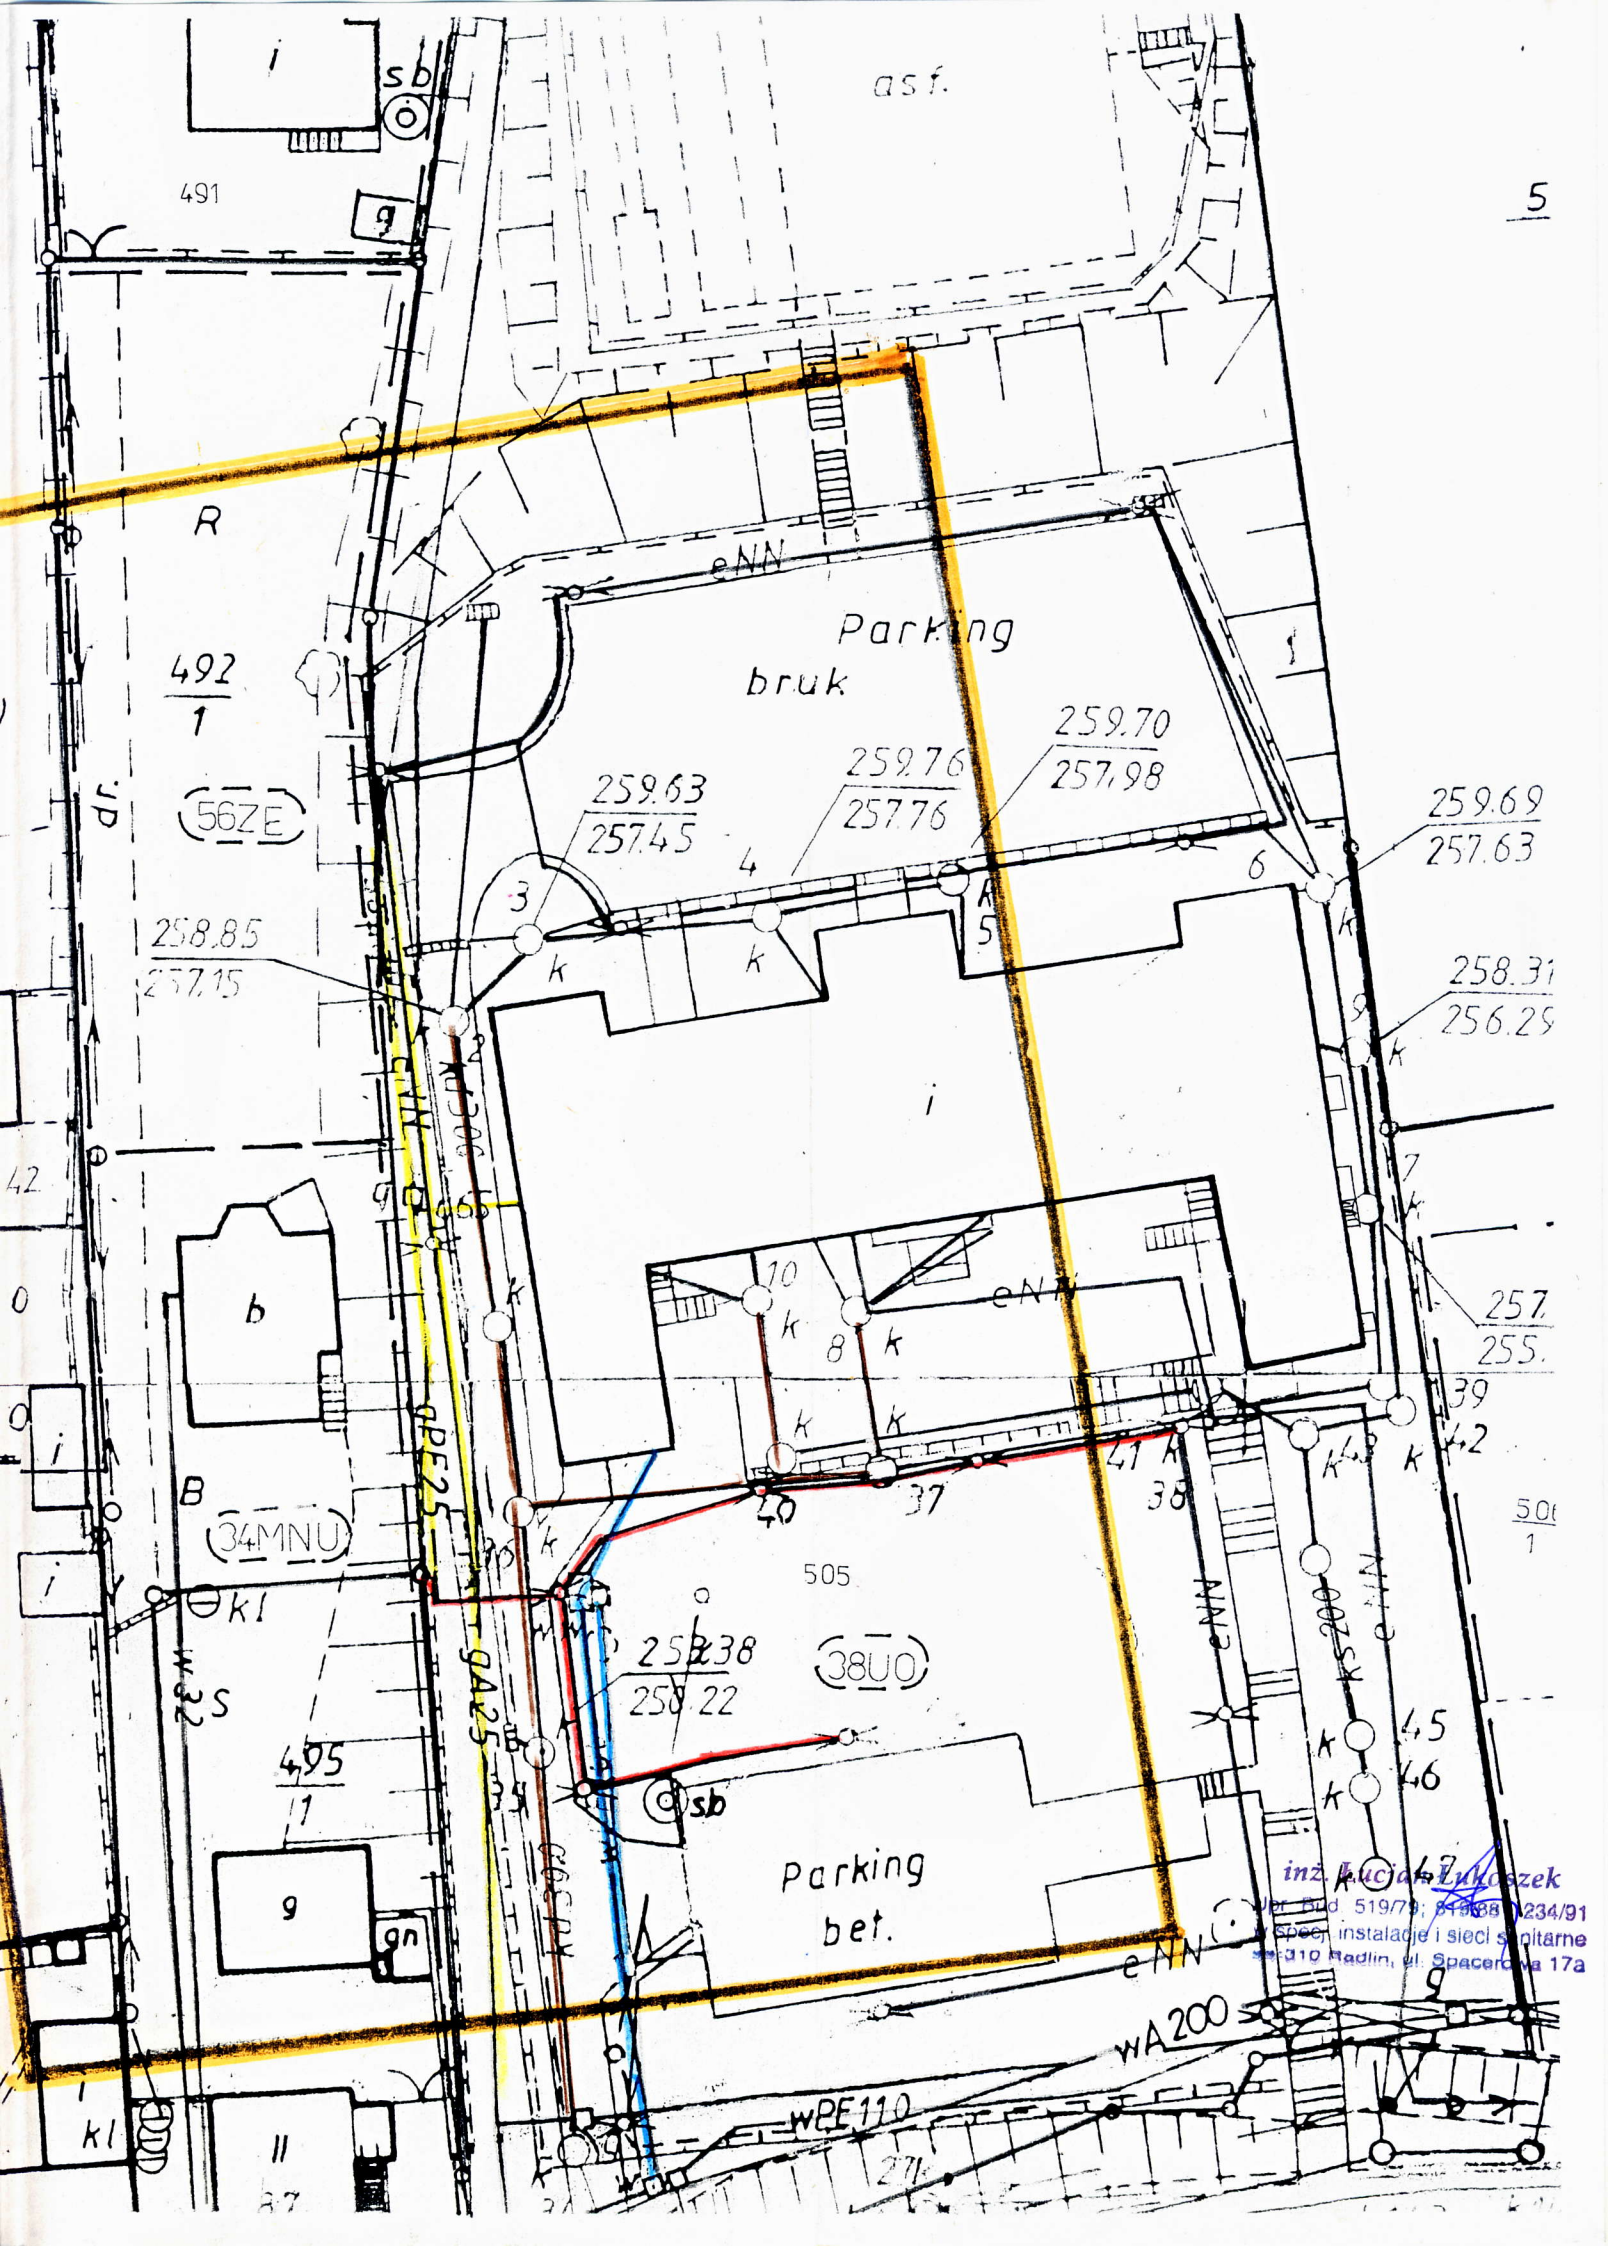

491

asf.

R

492
1

(56ZE)

Parking
bruk

259.70
257.98

259.63
257.45

259.76
257.76

259.69
257.63

258.85
257.15

258.31
256.29

b

B
(34MNU)

257.
255.

495
1

9

505

258.38
258.22

(38UO)

Parking
bet.

506
1

inz. **Kuciel**

ul. Spacernia 17a

WA 200

WPE 110

II

37

276

Powiat : wodzisławski
Gmina : Mszana

Zbiór mapy : 1
Godło mapy 2000: 6..123.26.02.4
SG-ROW :-50-24-(13-a)
:-50-24-(8-c)

MAPA ZASADNICZA

SKALA 1:500

(MAPA MOŻE SŁUŻYĆ DO CELÓW PROJEKTOWYCH)

Ks.rob.: 86/2011
K.E.R.G.: 779-60/2011

Sporządzono : Kolorem zielonym wkreślono granice działek
Gaszowice Kolorem różowym wkreślono zakres opracowania
Dnia 05-12-2011 r

Uwaga : nie wyklucza się istnienia w terenie instalacji podziemnych nie zgłoszonych do powykonawczej inwentaryzacji geodezyjnej .

: kopię mapy zasadniczej w skali 1:500 pozyskano poprzez mechaniczne powiększenie matrycy mapy w skali 1:1000 .

: granice działek częściowo wniesiono na podstawie mapy ewidencyjnej

: kolorem fioletowym wkreślono linie z planu zagospodarowania przestrzennego

"BIURO MIERNICZE - Daniel Fieis"
41-203 Gaszowice ul. Rydułtowska 1
NIP 647-21-19-125 Regon 276791536

GEODETA

GEODETA UPRAWNIONY
Nr upraw. 16359
Alina Pastas


STAROSTA WODZISŁAWSKI
Powiatowy Ośrodek Dokumentacji Geodezyjnej i Kartograficznej
w Wodzisławiu Śląskim

W obszarze oznaczonym linią
potwierdzono w terenie skuteczność teorii mapy zasadniczej.
Dokumenty potwierdzające skuteczność mapy przyjęto
do zasobu w dniu 2011 - 12 - 08


zaewidencjonowane pod nr 779-60/11 m

Niniejsza mapa może służyć do celów projektowych.
Projekowane obiekty budowlane wymagają pozwolenia na
budowę podlegającego wyreklamowaniu i in. sprawozdaniu
przez jednostki uprawnione do wykonywania prac geodezyjnych.


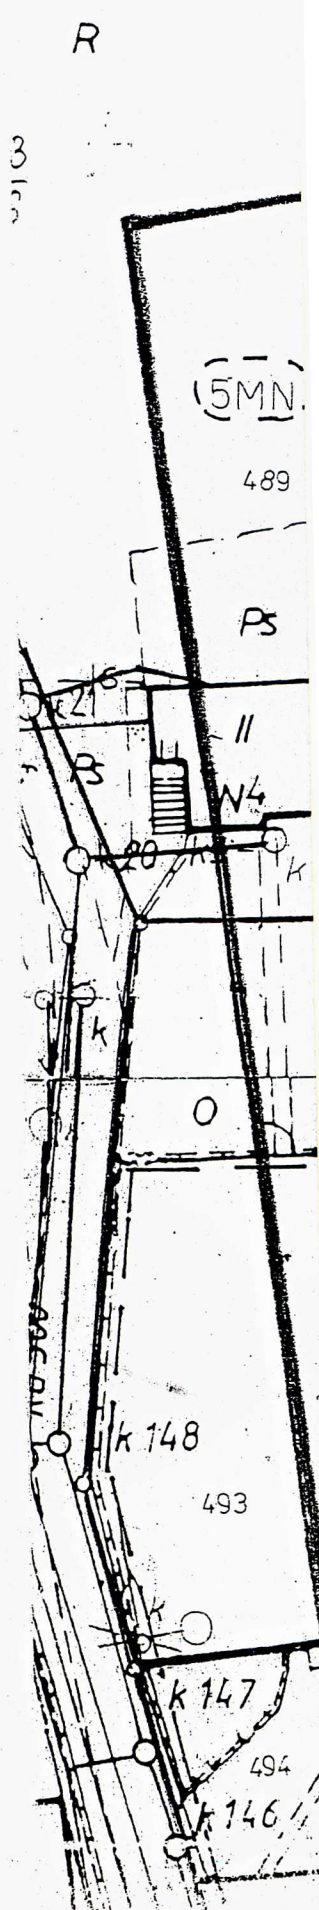


2011 - 12 - 08 z up. STAROSTY
Wodzisław Śląski, dnia
Czesława Fiedor
GEODETA

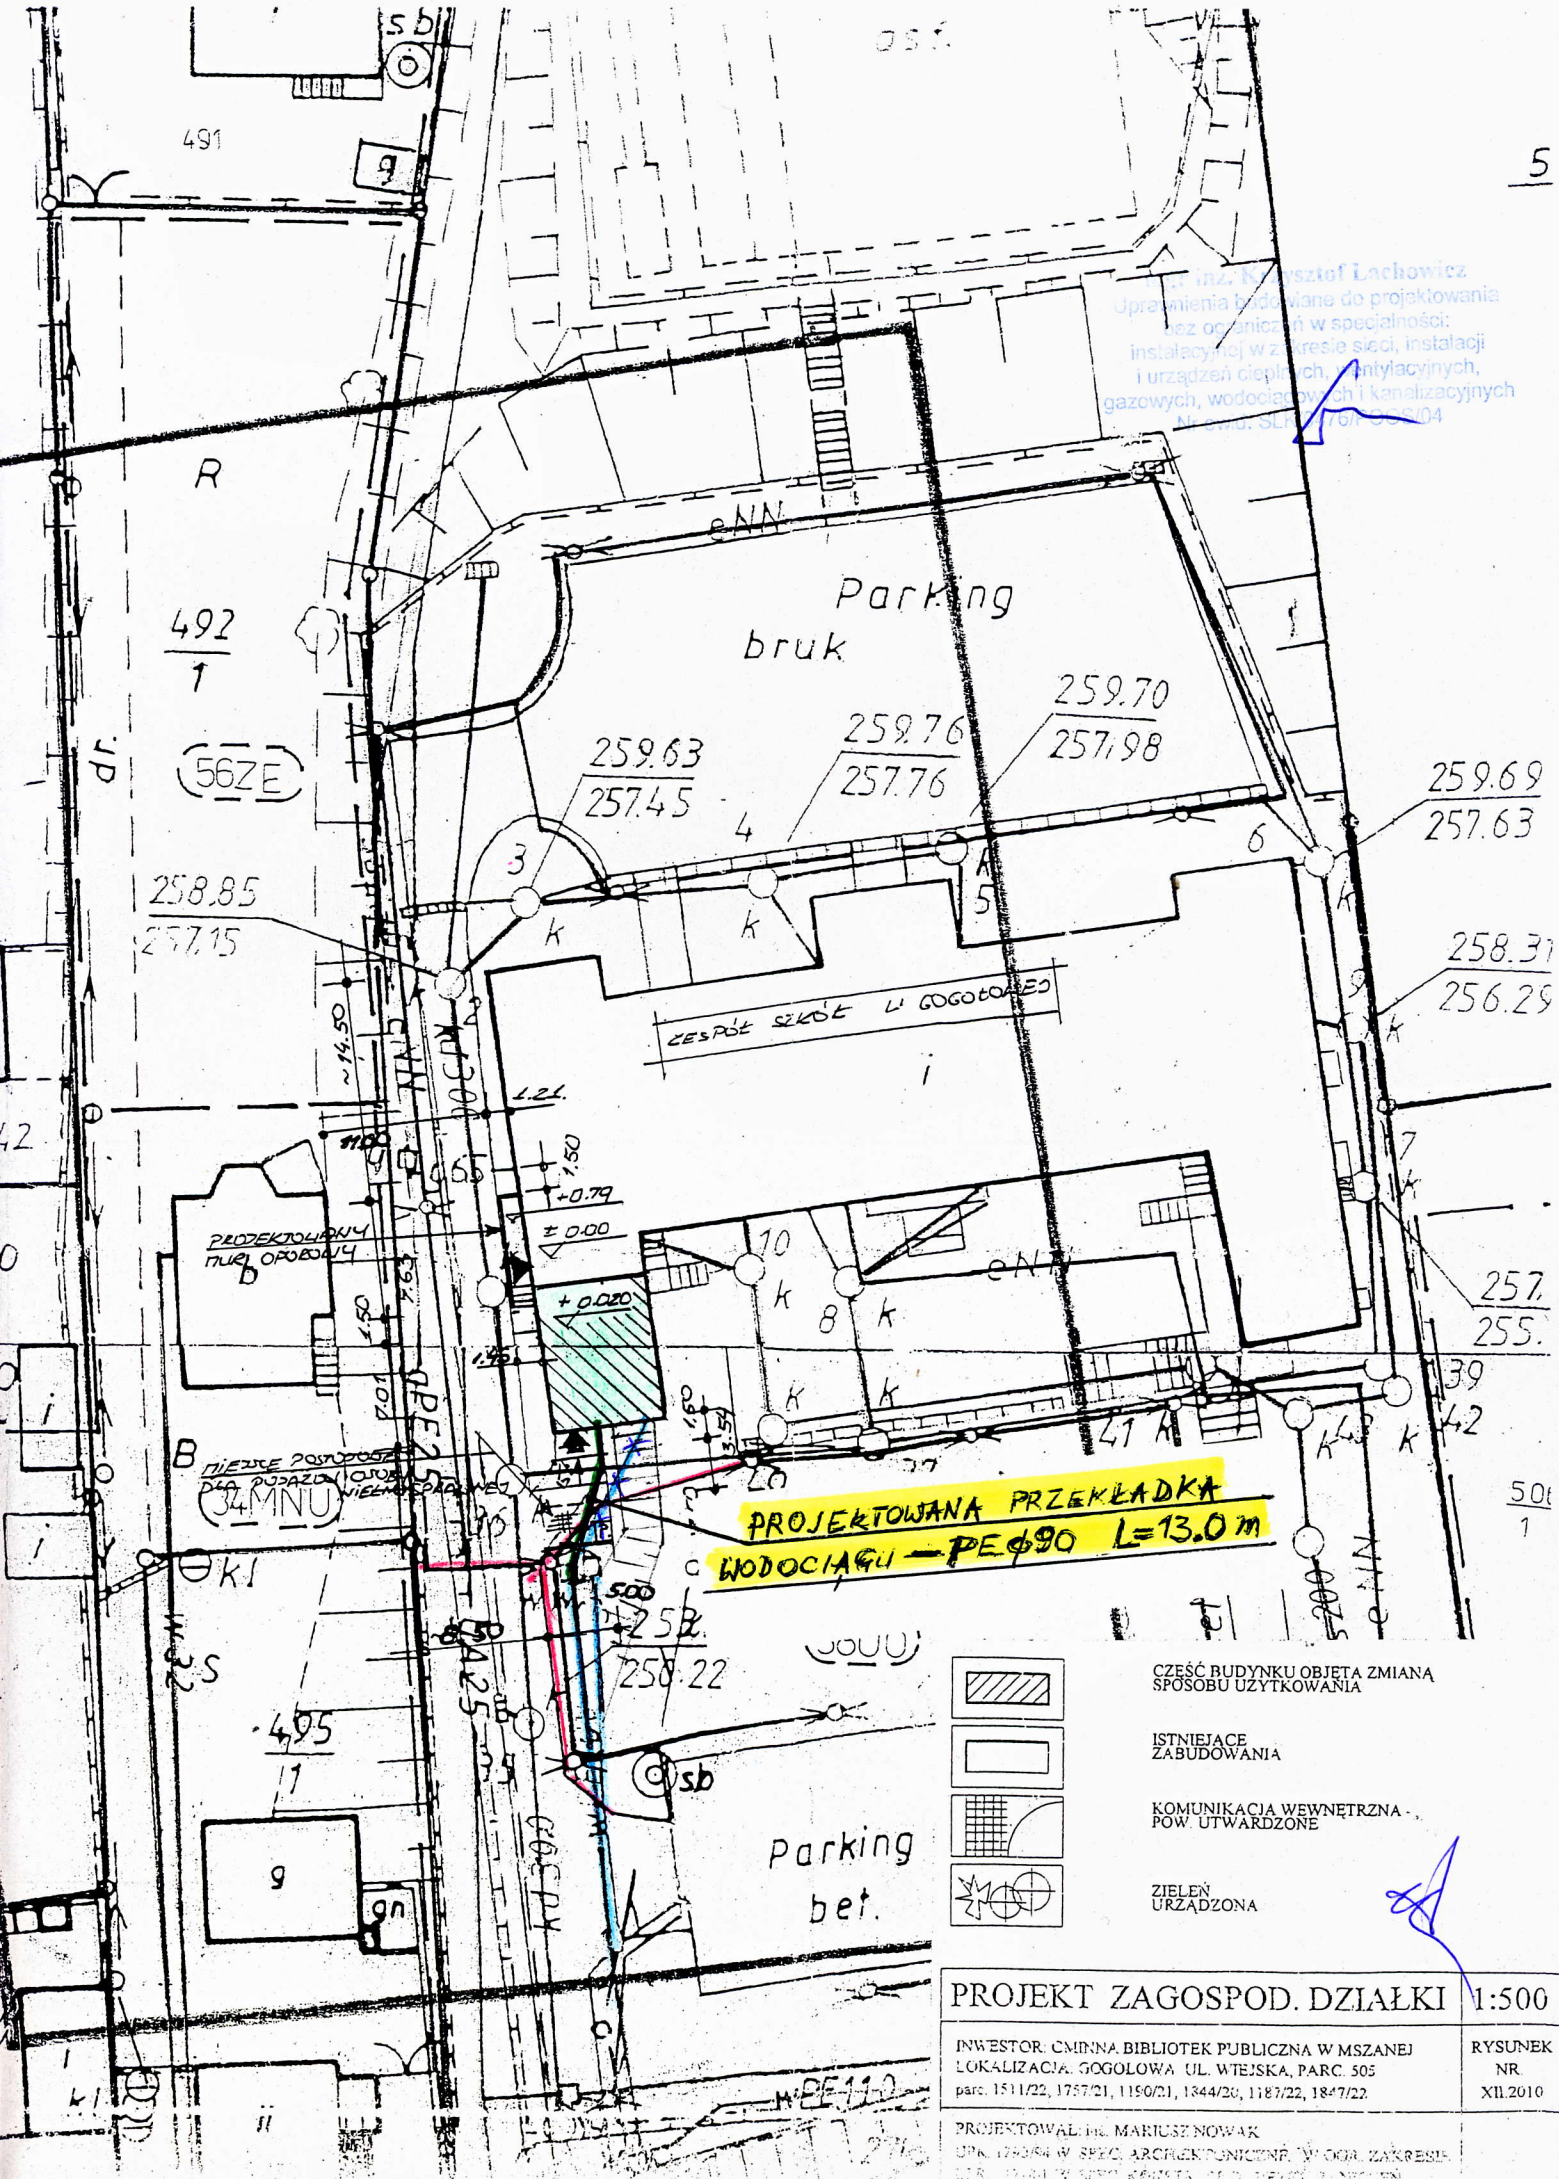

inż. Krzysztof Lachowicz
Uprawnienia budowlane do projektowania
bez ograniczeń w specjalności:
instalacyjnej w zakresie sieci, instalacji
i urządzeń ciepłych, chłodziw, wentylacyjnych,
gazowych, wodociągowych i kanalizacyjnych
Numer, SLN 767 505/04

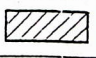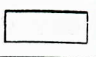

**PROJEKTOWANA PRZEKŁADKA
WODOCIĄGU - PE φ90 L=13.0m**


-  CZĘŚĆ BUDYNKU OBJĘTA ZMIANA SPOSOBU UŻYTKOWANIA
-  ISTNIEJĄCE ZABUDOWANIA
-  KOMUNIKACJA WEWNĘTRZNA - POW. UTWARDZONE
-  ZIELEŃ URZĄDZONA

PROJEKT ZAGOSPOD. DZIAŁKI 1:500

INWESTOR: CMINNA BIBLIOTEK PUBLICZNA W MSZANEJ
LOKALIZACJA: GOGOŁOWA UL. WTEJSKA, PARC. 505
parc. 1511/22, 1757/21, 1150/21, 1344/20, 1187/22, 1847/22

RYСУNEK
NR
XII.2010

PROJEKTOWAŁ: inż. MARIUSZ NOWAK
OPR. WYKON. W SPEC. ARCH. KONSTRUKC. W ODR. ZAKRESU
OPR. WYKON. W SPEC. KONSTR. W ODR. ZAKRESU L. NIECIEN

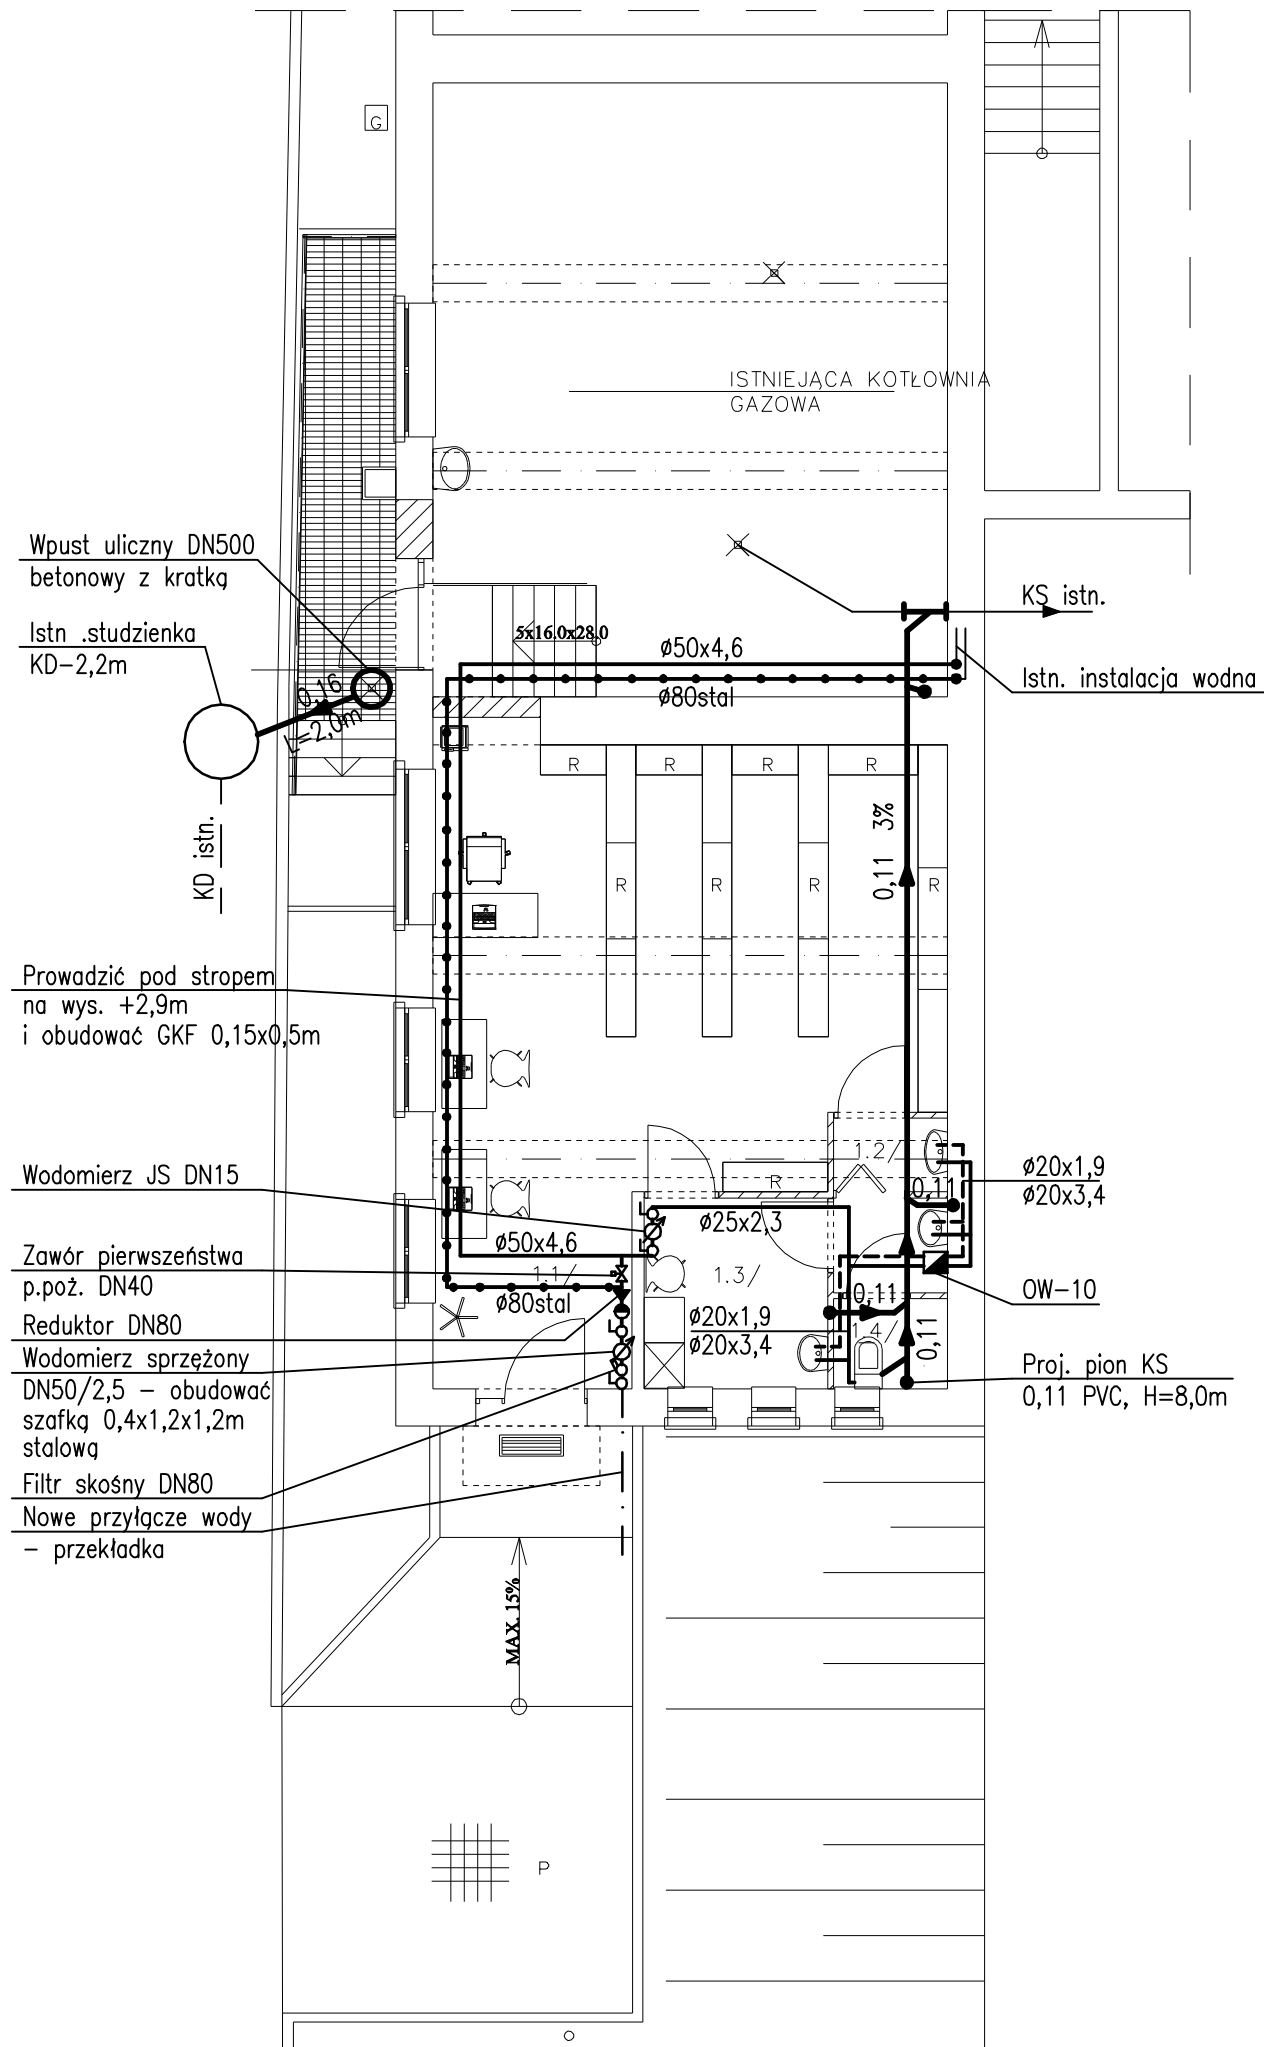


L.P.	POMIESZCZENIE / POSADZKA	POWIERZCHNIA
1.1	BIBLIOTEKA / PŁYTKI CERAM.	47.10 m ²
1.2	SKŁ. PORZĄDKOWY / PŁYTKI CERAM.	1.50 m ²
1.3	POM. SOCJALNE / PŁYTKI CERAM.	6.40 m ²
1.4	WEZŁ SANITARNY / PŁYTKI CERAM.	3.90 m ²

UWAGA:
ISTNIEJĄCE ZASILANIE W WODĘ DO KOTŁOWNI ZLIKWIDOWAĆ

OZNACZENIA




- ISTN. KANALIZACJA SANITARNA
- PROJ. KANALIZACJA SANITARNA
- PROJ. INSTALACJA WODY ZIMNEJ
- - - PROJ. INSTALACJA WODY CIEPŁEJ
- PROJ. INSTALACJA P.POŻ.
- OW-10 PODGRZEWACZ POJ. C.W. 10dm³

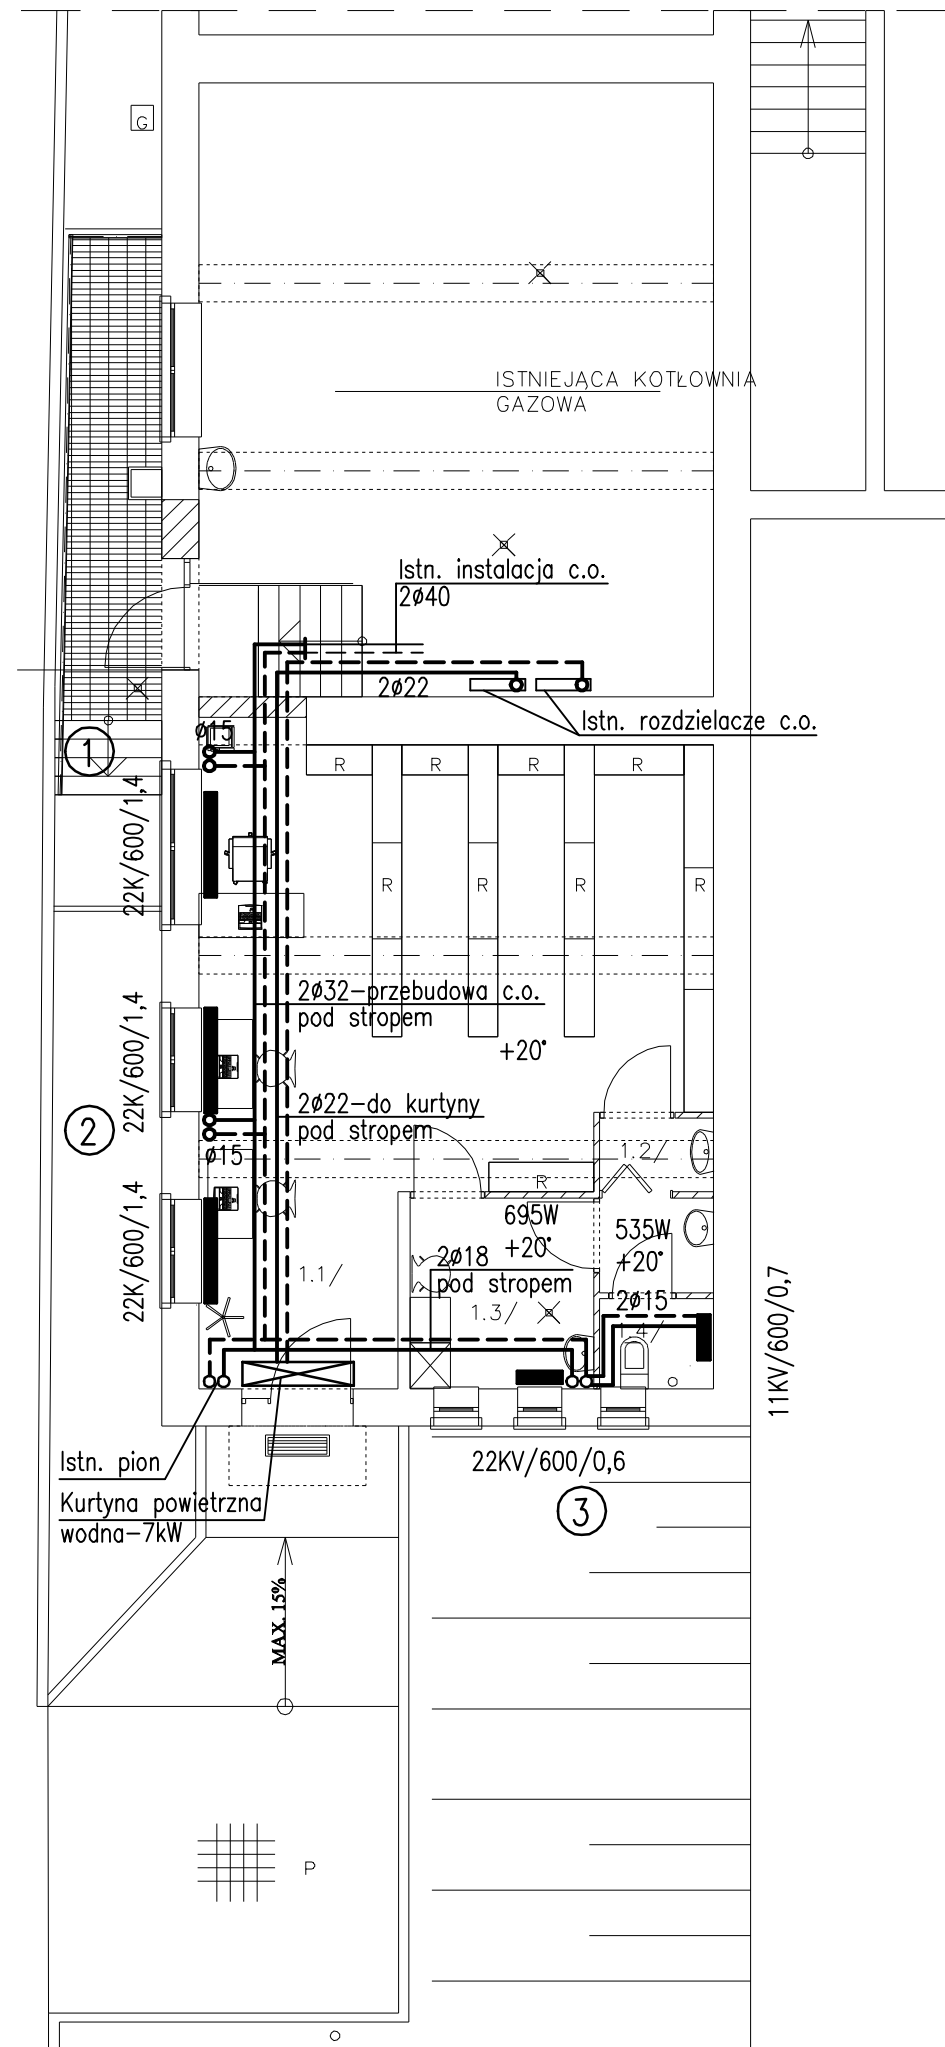OBIEKT: PRZEBUDOWA I ADAPTACJA CZĘŚCI ZESPOŁU SZKÓŁ W GOGOŁOWEJ NA POMIESZCZENIA GMINNEJ BIBLIOTEKI PUBLICZNEJ, UL. WIEJSKA 89		DATA: 12.2011
TEMAT: RZUT PARTERU - INSTALACJA WOD-KAN		SKALA: 1:100
		RYS.NR 2
PROJEKTOWAŁ: inż. Ł. ŁUKOSZEK	519/79	
SPRAWDZIŁ: mgr inż. K. LACHOWICZ	SLK/0476/POOS/04	




L.P.	POMIESZCZENIE / POSADZKA	POWIERZCHNIA
1.1	BIBLIOTEKA / PŁYTKI CERAM.	47.10 m ²
1.2	SKŁ. PORZĄDKOWY / PŁYTKI CERAM.	1.50 m ²
1.3	POM. SOCJALNE / PŁYTKI CERAM.	6.40 m ²
1.4	WĘZEL SANITARNY / PŁYTKI CERAM.	3.90 m ²


OZNACZENIA

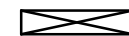-  PROJ. INSTALACJA C.O.
-  22KV/600/0,6 GRZEJNIK STALOWY PŁYTOWY
-  KURTyna POWIETRZNA DEFENDER-150HW


OBIEKT: PRZEBUDOWA I ADAPTACJA CZĘŚCI ZESPOŁU SZKÓŁ W GOGOŁOWEJ NA POMIESZCZENIA GMINNEJ BIBLIOTEKI PUBLICZNEJ, UL. WIEJSKA 89		DATA: 12.2011
TEMAT: RZUT PARTERU - INSTALACJA C.O.		SKALA: 1:100
		RYS.NR 4
PROJEKTOWAŁ: inż. Ł. ŁUKOSZEK	519/79	
SPRAWDZIŁ: mgr inż. K. LACHOWICZ	SLK/0476/POOS/04	

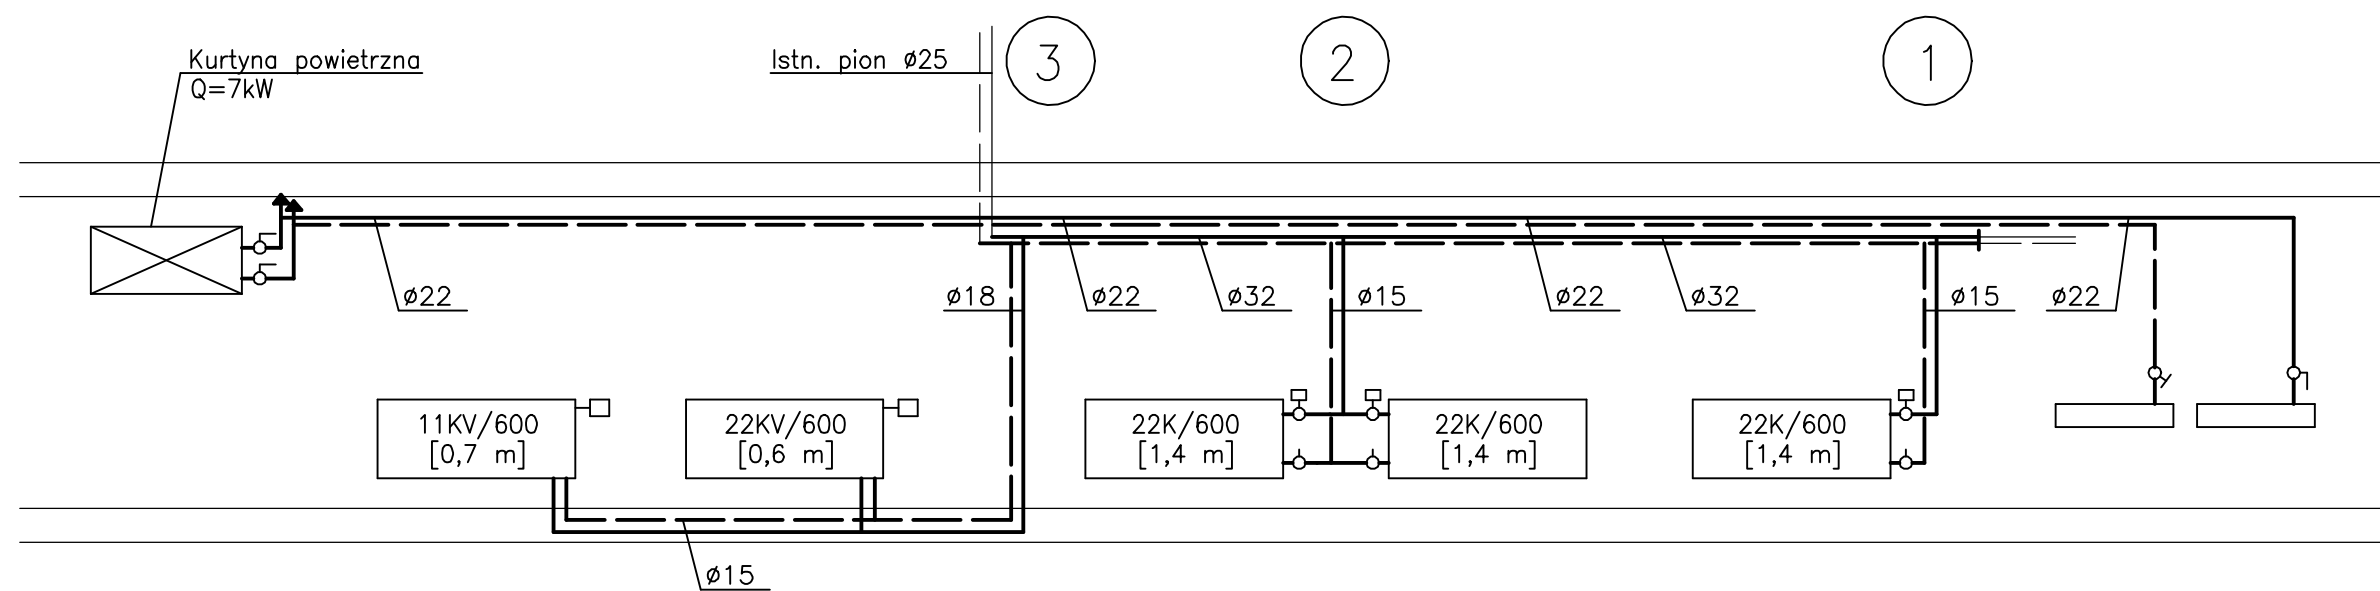

OBIEKT: PRZEBUDOWA I ADAPTACJA CZĘŚCI ZESPOŁU SZKÓŁ W GOGOŁOWEJ NA POMIESZCZENIA GMINNEJ BIBLIOTEKI PUBLICZNEJ, UL. WIEJSKA 89		DATA: 12.2011
TEMAT: ROZWINIĘCIE INSTALACJI C.O.		SKALA: 1:75
		RYS.NR 5
PROJEKTOWAŁ: inż. Ł. ŁUKOSZEK	519/79	
SPRAWDZIŁ: mgr inż. K. LACHOWICZ	SLK/0476/POOS/04	

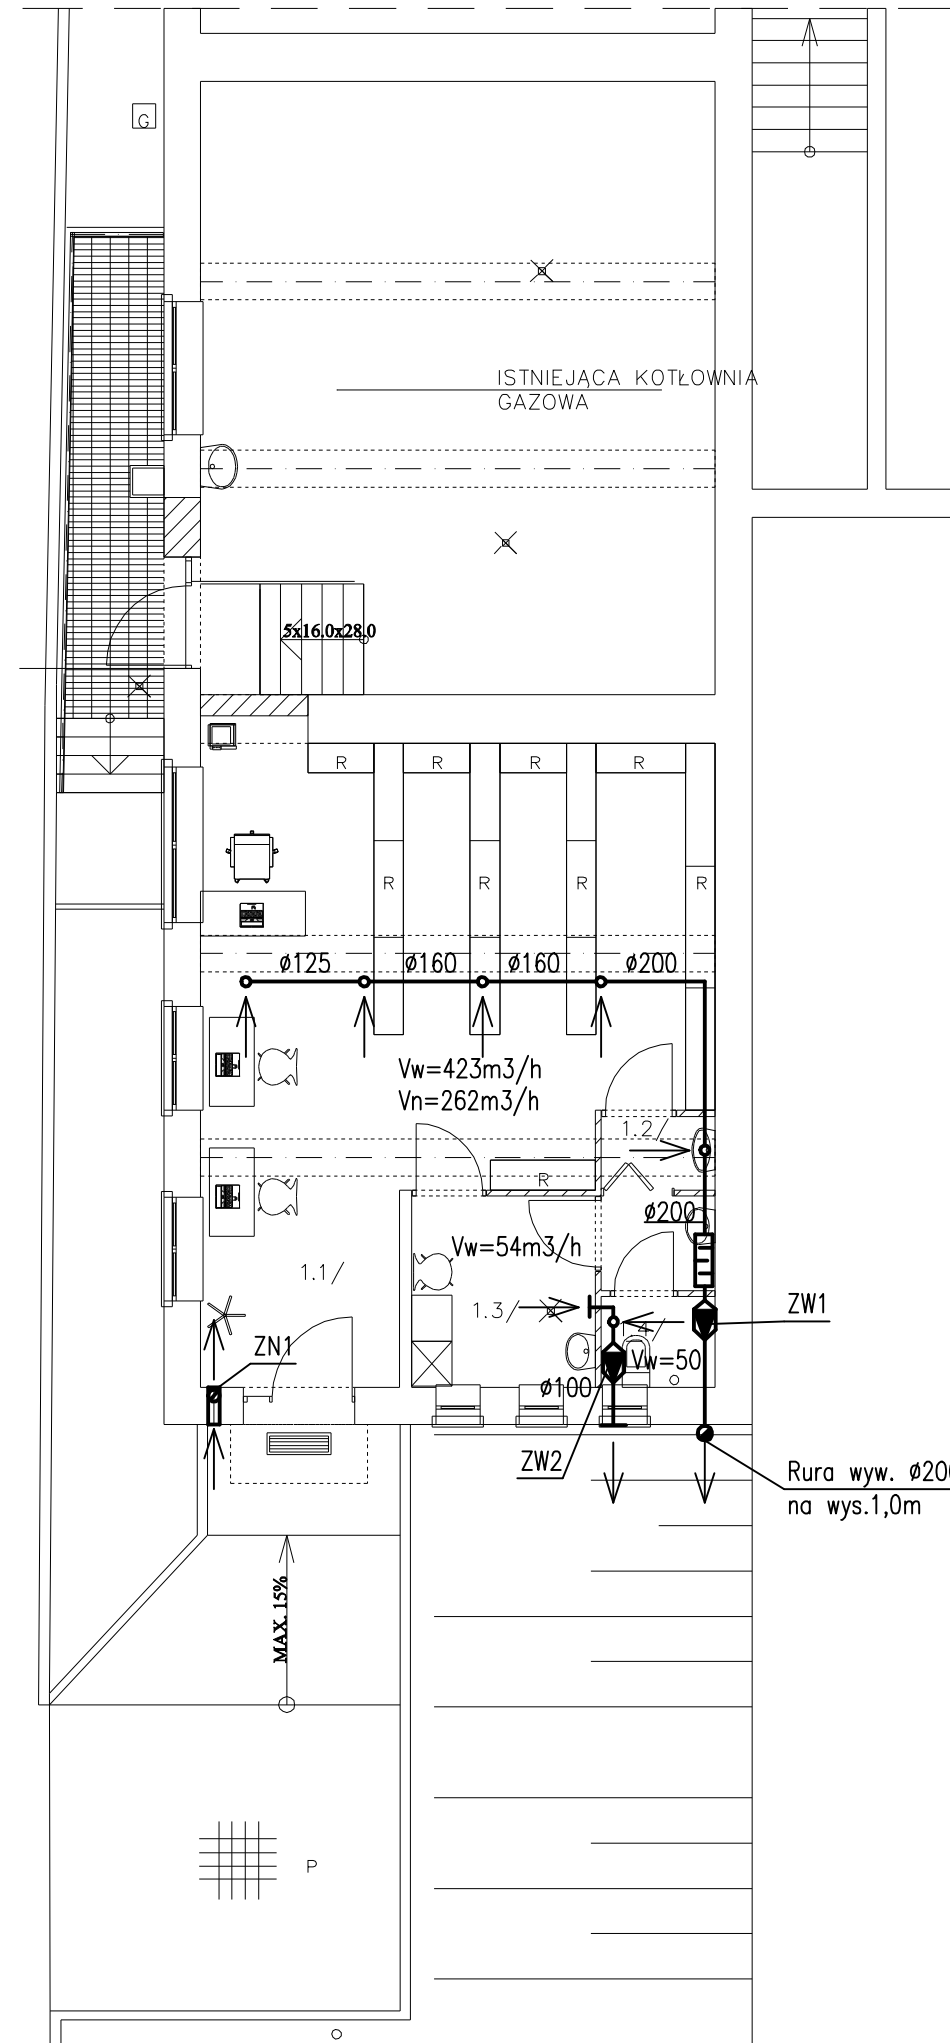

L.P.	POMIESZCZENIE / POSADZKA	POWIERZCHNIA
1.1	BIBLIOTEKA / PŁYTKI CERAM.	47.10 m ²
1.2	SKŁ. PORZĄDKOWY / PŁYTKI CERAM.	1.50 m ²
1.3	POM. SOCJALNE / PŁYTKI CERAM.	6.40 m ²
1.4	WĘZEL SANITARNY / PŁYTKI CERAM.	3.90 m ²

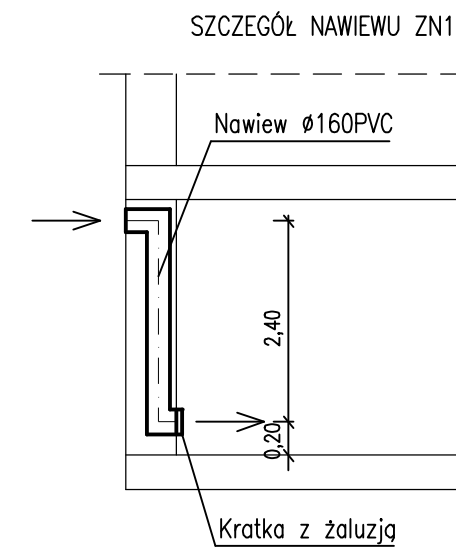

OZNACZENIA

- KANAŁ SPIRO WYIEWNY
- WENTYLATOR KANAŁOWY
- TŁUMIK KANAŁOWY

OBIEKT:
PRZEBUDOWA I ADAPTACJA CZĘŚCI ZESPOŁU SZKÓŁ
W GOGOŁOWEJ NA POMIESZCZENIA GMINNEJ
BIBLIOTEKI PUBLICZNEJ, UL. WIEJSKA 89

DATA:
12.2011

TEMAT:

RZUT PARTERU - WENTYLACJA

SKALA:
1:100

RYS.NR 6

PROJEKTOWAŁ: inż. Ł. ŁUKOSZEK

519/79

SPRAWDZIŁ: mgr inż. K. LACHOWICZ

SLK/0476/POOS/04

Wodzisław Śl. 07.12.2011

Mansarda Spółka cywilna
ul. Radoszowska 17a
44-280 Rydułtowy

TT/7076/⁷²⁹⁹...../2011

Dotyczy: **Przebudowy przyłącza wodociągowego do Zespołu Szkół w Gogołowej przy ul. Wiejskiej.**

W odpowiedzi na pismo z dnia 29.11.2011 informujemy, że zapewniamy dostawę wody na cele przeciwpożarowe w ilości 5,0 l/s. (2 hydranty wewnętrzne DN 52)

W celu zapewnienia dostawy wody należy przebudować istniejące przyłącze wodociągowe PE Ø 90 zgodnie z trasą zaznaczoną na mapie zasadniczej stanowiącej załącznik do niniejszego pisma. Przyłączenia dokonać do istniejącego wodociągu PE Ø 110 poprzez założenie mufy redukcyjnej. Przebudowę przyłącza wodociągowego należy wykonać z rur PEHD Ø 90 SDR 17, klasy 100 PN 10, łączonych na elektrozłącza. Na ścianie budynku należy zabudować wodomierz sprzężony Ø 50/2,5 na cele bytowo- gospodarcze oraz przeciwpożarowe (zawory przelotowe kulowe, zawór antyskażeniowy, filtr skośny, wodomierz na konsoli). Przebudowę przyłącza wykona PWiK na zlecenie i koszt Inwestora., a szczegóły należy ustalić z wykonawcą robót - PWiK – Dział TR (tel. 32 4552634 we. 356).

W przypadku przekazania przez Inwestora przebudowanego przyłącza na rzecz MZWik Wodzisław Śl należy podpisać umowę o nieodpłatnym jego przekazaniu oraz umowę o dostawę wody, a w przypadku nie przekazania przebudowanego przyłącza należy podpisać umowę regulującą zasady eksploatacji przyłącza wodociągowego.

Przed wykonaniem przebudowy Inwestor zleci opracowanie inwentaryzacji geodezyjnej powykonawczej w uprawnionej jednostce geodezyjnej, a po jej wykonaniu dostarczy ją do PWiK. W przypadku niedostarczenia inwentaryzacji geodezyjnej powykonawczej w wyznaczonym terminie PWiK zleci jej wykonanie na koszt Inwestora.

Inwestor we własnym zakresie uzyska uzgodnienia branżowe od właścicieli urządzeń podziemnych znajdujących się w rejonie przebudowywanego wodociągu.

Jeżeli zachodzi konieczność wejścia w pas drogowy w celu wykonania przebudowy przyłącza, Inwestor we własnym zakresie wystąpi o wydanie warunków technicznych, do właściwego administratora drogi.

PWiK zastrzega sobie prawo prowadzenia robót remontowo – eksploatacyjnych na infrastrukturze wodociągowej w obrębie nieruchomości której dotyczą niniejsze warunki.

Ważność niniejszych warunków wygasa po okresie 3 lat od daty wydania.

Załącznik: 1 x mapa zasadnicza

Kopia : 1 x TT
1 x TR

Sprawę prowadzi Dział TT -A. Dziwok tel. 032 455 26 34 wew. 325

CZŁONEK ZARZĄDU
Dyrektor ds. Technicznych

mgr inż. Katarzyna Machowska-Bujak



INFORMACJA DOTYCZĄCA BEZPIECZEŃSTWA I OCHRONY ZDROWIA

1. Podstawa opracowania : Rozporządzenie Ministra Infrastruktury z dnia 23.06.2003 r w sprawie szczegółowego zakresu i formy planu bezpieczeństwa i ochrony zdrowia oraz szczegółowego zakresu rodzaju robót budowlanych stwarzających zagrożenie bezpieczeństwa i zdrowia ludzi.
2. Nazwa Inwestora : Gminna Biblioteka Publiczna
44 – 325 Mszana ul. Mickiewicza 92
3. Nazwa i adres obiektu budowlanego : Przebudowa i zmiana sposobu użytkowania cz. przyziemia Zespołu Szkół w Gogołowie na pomieszczenia biblioteki
Gogołowa ul. Wiejska 89 dz. nr 505
Instalacja wod. – kan. , c.o. i wentylacji
4. Imię i nazwisko projektanta : inż. Łucjan Łukoszek
5. Zakres robót obejmuje :
 - przebudowa przyłącza wody do obiektu
 - roboty inżyniersko - montażowo
 - roboty montażowo – instalacyjne – montaż instalacji wod. – kan. i c.w.u.
 - roboty montażowo – instalacyjne – montaż instalacji wentylacji
 - roboty montażowo – instalacyjne – montaż instalacji c.o.
 - roboty porządkowe
6. Istniejące elementy mogące stwarzać zagrożenie to :
nie występuje
7. Zagrożenia występujące w trakcie budowy :
 - zagrożenie przy przebudowa przyłącza wody – wykopy i skrzyżowania z inst. kablami
 - zagrożenie przy transporcie elementów wentylacji (wentylatory , nagrzewnice , centrale wentylacyjne , kanały went.)
 - zagrożenie przy transporcie elementów inst. wod. – kan. , inst. c.o., kurtyny powietrznej (rury , armatura)
 - zagrożenie przy montażu inst. wentylacji , wod. – kan. i c.o. na wysokości

8. Instruktaż i szkolenie pracowników

Pracownicy zatrudnieni przy pracach budowlano-montażowych muszą przejść instruktaż wstępny oraz stanowiskowy ze szczególnym uwzględnieniem robót budowlano-instalacyjnych i montażowych.

Szkolenie należy przeprowadzić w oparciu o akty normatywne:

- a) Rozporządzenie Ministra Infrastruktury z dn. 6.02.2003 (Dz. U. nr 47 poz. 401) w sprawie BHP przy wykonywaniu robót budowlanych – Roboty na wysokości, Roboty montażowe, Roboty spawalnicze.
- b) Rozporządzenie Ministra Pracy i Polityki Socjalnej (Dz. U. nr 129/96 z dn. 26.09.97 wraz ze zmianami Dz. U. nr 91/02 poz. 811 z dn. 11.06.2002) – Prowadzenie robót pod bezpośrednim nadzorem mistrza lub brygadzysty.

Każdy pracownik powinien posiadać niezbędny sprzęt ochrony osobistej

9. Środki zapobiegawcze zagrożenia

- a. zabezpieczenie wykopów (szalowanie) oraz skrzyżowania z kablami energetycznymi – roboty wykonać ręcznie pod nadzorem
- b. zabezpieczenia przy transporcie elementów inst. c.o. , wod. – kan. i wentylacji
- c. zabezpieczenia przy montażu instalacji na wysokości (użycie rusztowań , siatek i lin zabezpieczających).

10. Pracochłonność nie przekroczy 500 osobodni